



## 断面図 SC=1:500

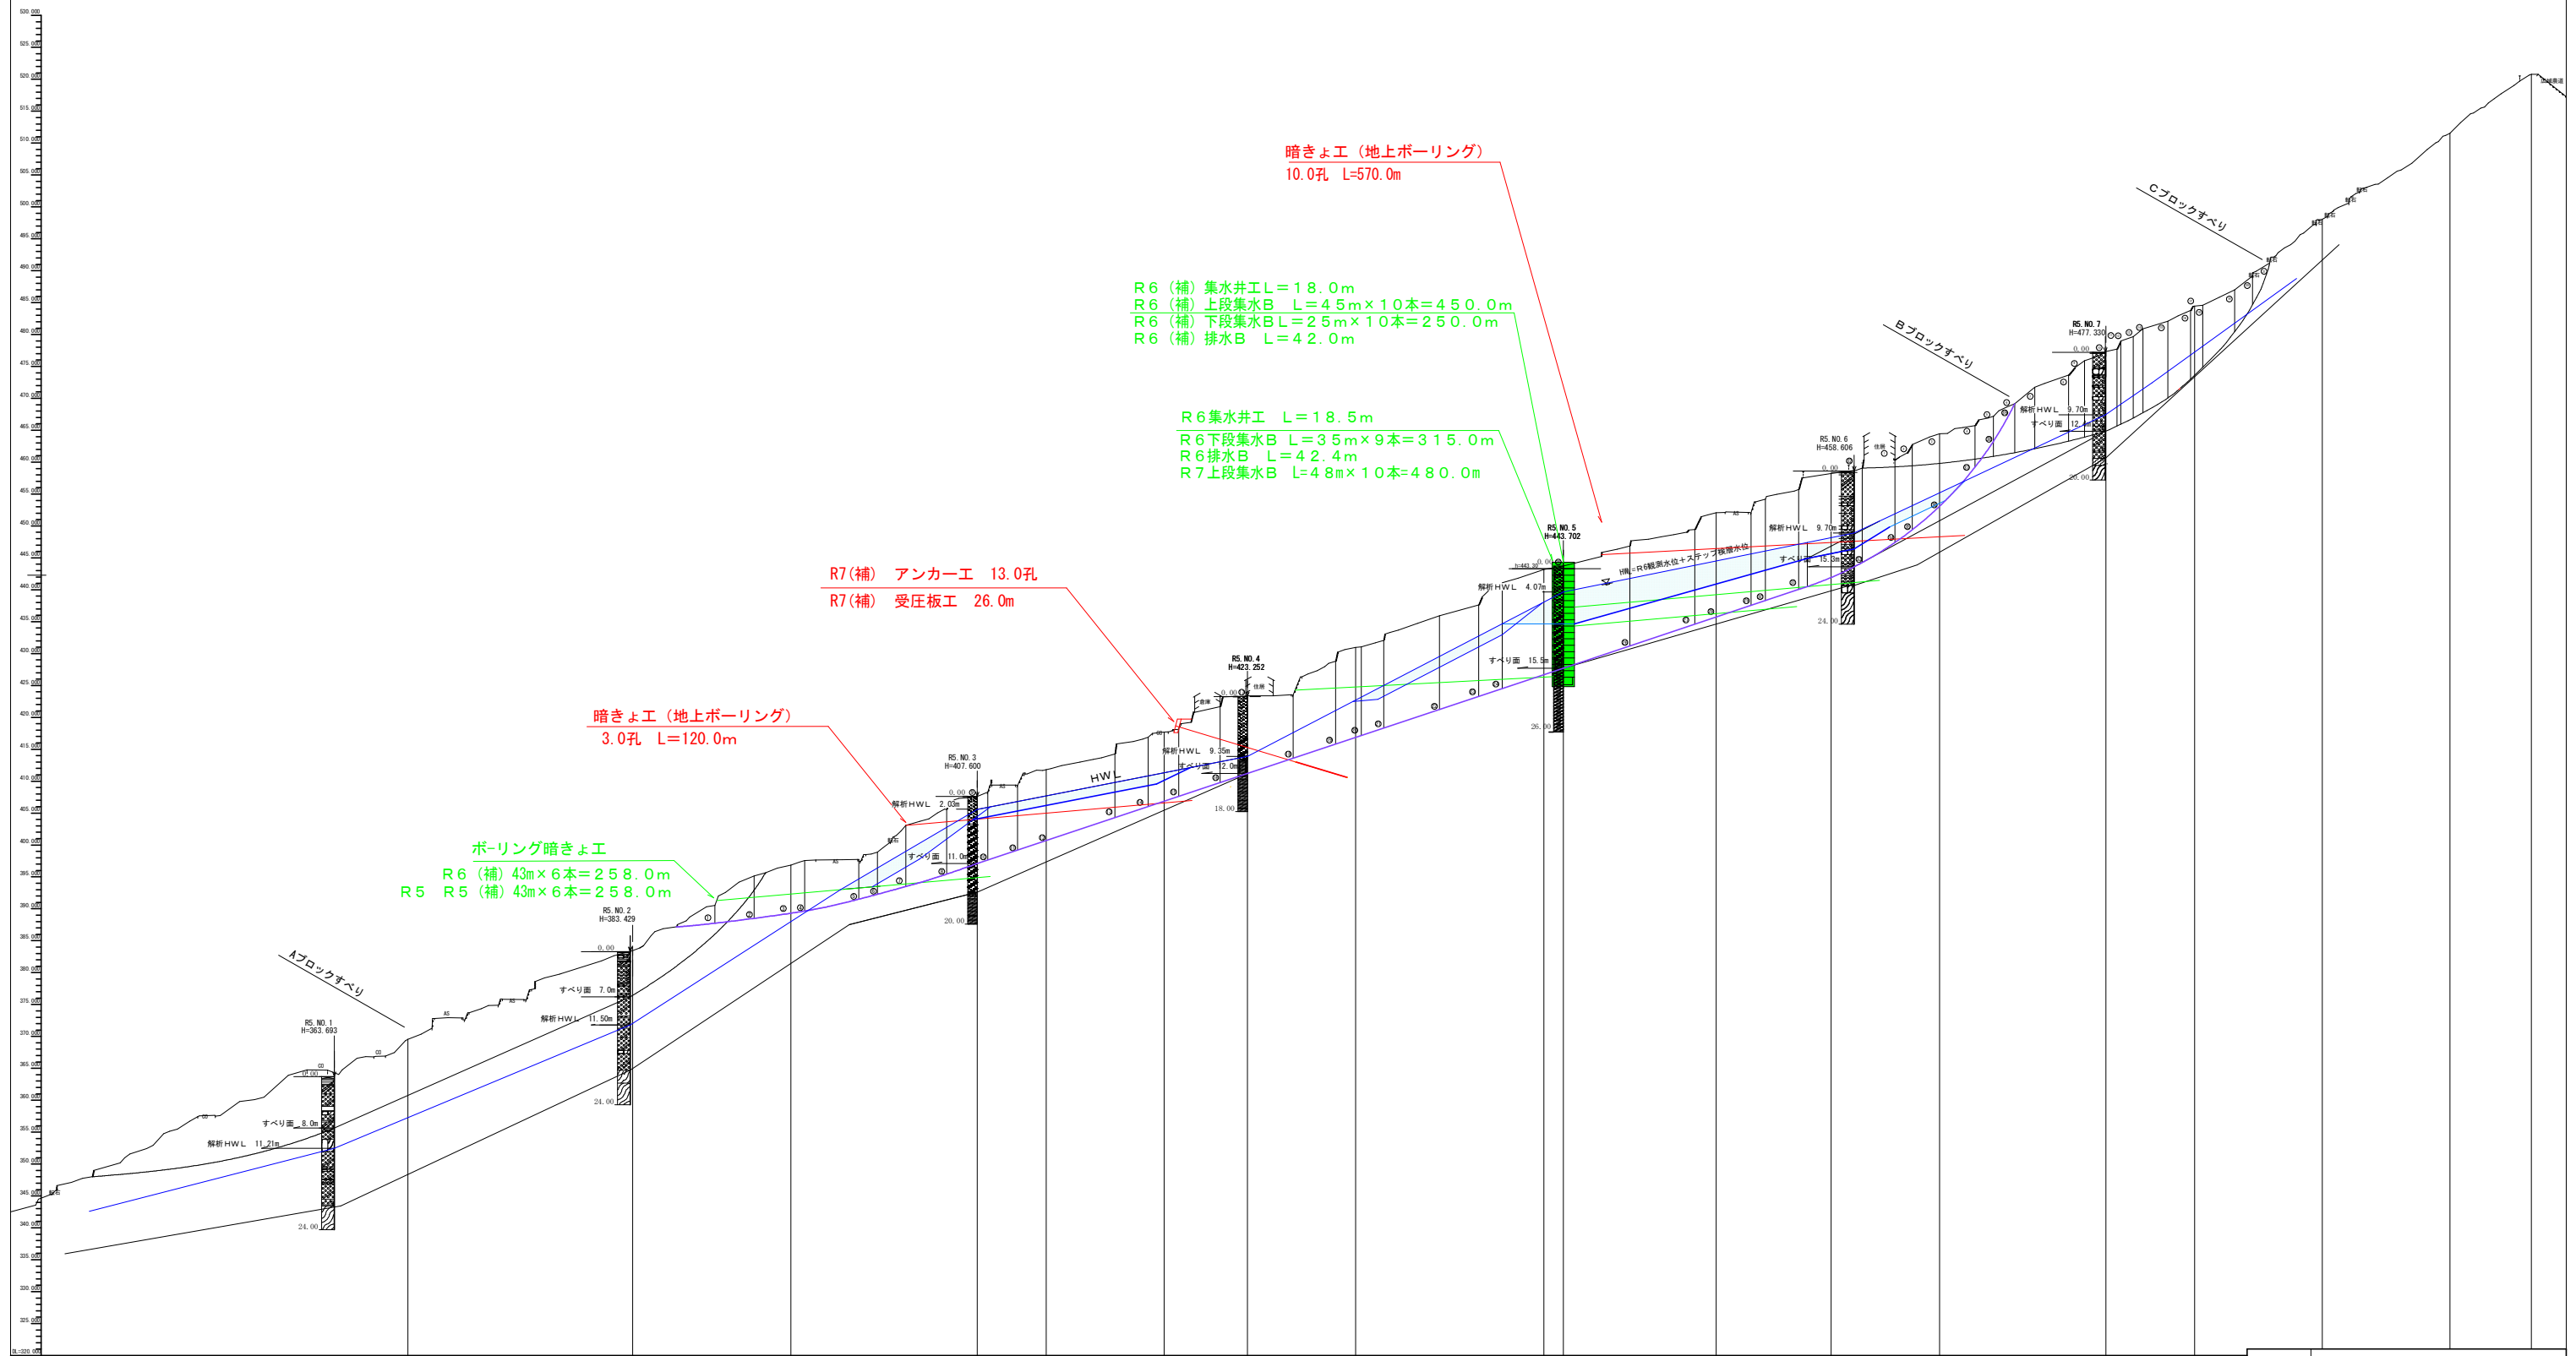


|         |  |  |  |  |  |  |  |  |  |  |      |                           |      |         |
|---------|--|--|--|--|--|--|--|--|--|--|------|---------------------------|------|---------|
| 計 画 勾 配 |  |  |  |  |  |  |  |  |  |  | 工事名  | R7馬林 地すべり(補正) つるぎ町案内 山腹工事 |      |         |
| 計 画 高   |  |  |  |  |  |  |  |  |  |  | 路線名等 | 案内地区                      |      |         |
| 地 盤 高   |  |  |  |  |  |  |  |  |  |  | 工事箇所 | 美馬郡つるぎ町貞光案内               |      |         |
| 盛 土 高   |  |  |  |  |  |  |  |  |  |  | 図面名  | 断面図                       |      |         |
| 切 土 高   |  |  |  |  |  |  |  |  |  |  | 縮尺   | SC-1/500                  | 図面番号 | 2 / 1 1 |
| 追加距離    |  |  |  |  |  |  |  |  |  |  | 会社名  |                           |      |         |
| 単 距 離   |  |  |  |  |  |  |  |  |  |  | 事業者名 | 徳島県西部総合県民局 (美馬)           |      |         |
| 測 点     |  |  |  |  |  |  |  |  |  |  |      |                           |      |         |

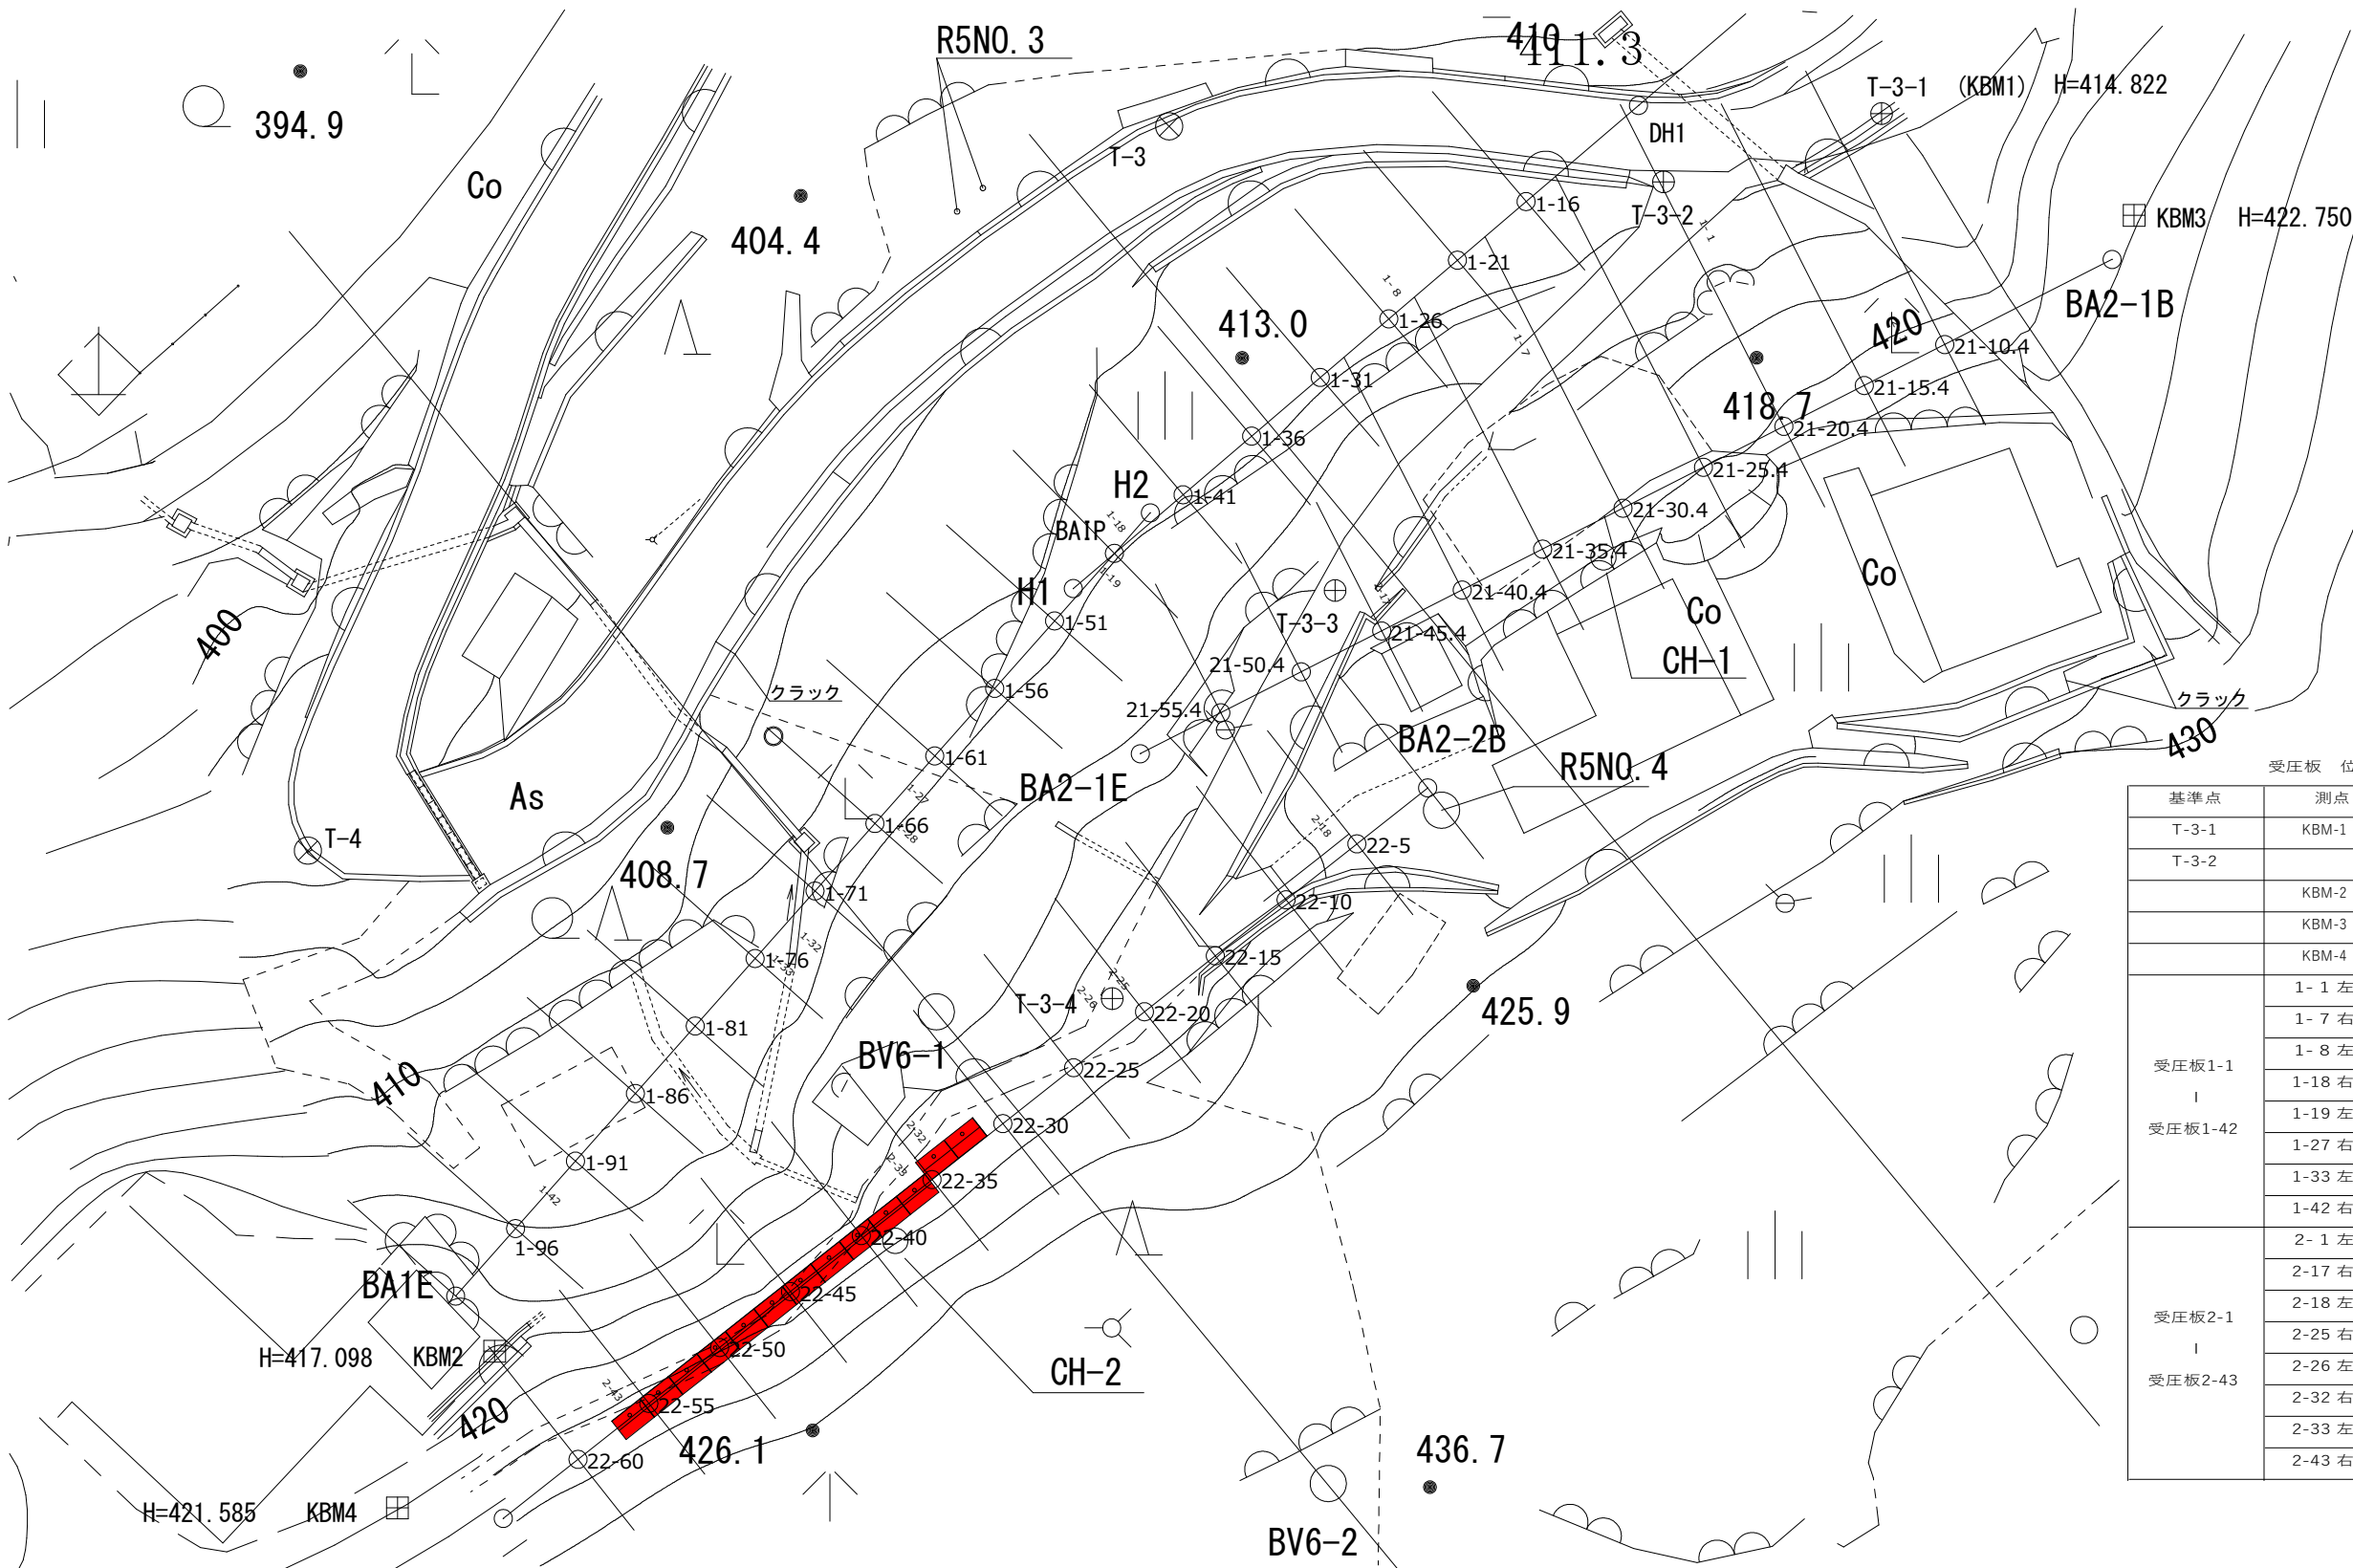




| 基準点                    | 測点      | X座標        | Y座標       | 高さ(計画)  |
|------------------------|---------|------------|-----------|---------|
| T-3-1                  | KBM-1   | 114874.408 | 55276.153 | 414.822 |
| T-3-2                  |         | 114870.625 | 55264.071 | 413.446 |
|                        | KBM-2   | 114805.852 | 55199.304 | 417.098 |
|                        | KBM-3   | 114868.769 | 55290.146 | 422.750 |
|                        | KBM-4   | 114797.174 | 55193.920 | 421.585 |
| 受圧板1-1<br> <br>受圧板1-42 | 1- 1 左下 | 114867.150 | 55267.864 | 414.500 |
|                        | 1- 7 右下 | 114859.890 | 55255.793 | 414.500 |
|                        | 1- 8 左下 | 114864.403 | 55255.447 | 413.500 |
|                        | 1-18 右下 | 114850.047 | 55233.645 | 413.500 |
|                        | 1-19 左下 | 114848.512 | 55234.956 | 413.500 |
|                        | 1-27 右下 | 114834.987 | 55222.958 | 413.500 |
|                        | 1-33 左下 | 114827.004 | 55216.812 | 412.500 |
|                        | 1-42 右下 | 114812.780 | 55202.588 | 412.500 |
| 受圧板2-1<br> <br>受圧板2-43 | 2- 1 左下 | 114861.600 | 55278.527 | 419.500 |
|                        | 2-17 右下 | 114846.121 | 55248.086 | 419.500 |
|                        | 2-18 左下 | 114834.504 | 55246.645 | 421.500 |
|                        | 2-25 右下 | 114824.784 | 55233.858 | 420.500 |
|                        | 2-26 左下 | 114825.013 | 55233.664 | 419.500 |
|                        | 2-32 右下 | 114816.296 | 55222.632 | 419.500 |
|                        | 2-33 左下 | 114815.669 | 55223.128 | 419.500 |
|                        | 2-43 右下 | 114801.968 | 55205.787 | 419.500 |

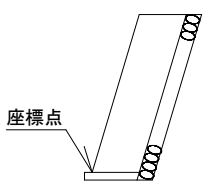

|      |                           |      |         |
|------|---------------------------|------|---------|
| 工事名  | R7馬林 地すべり(補正) つるぎ町案内 山腹工事 |      |         |
| 路線名等 | 案内地区                      |      |         |
| 工事箇所 | 美馬郡つるぎ町貞光案内               |      |         |
| 図面名  | アンカー工平面図200               |      |         |
| 縮尺   | 1/200                     | 図面番号 | 3 / 1 1 |
| 会社名  |                           |      |         |
| 事業者名 | 徳島県西部総合県民局農林水産部<美馬>       |      |         |



2号アンカーエ (2-2側線)

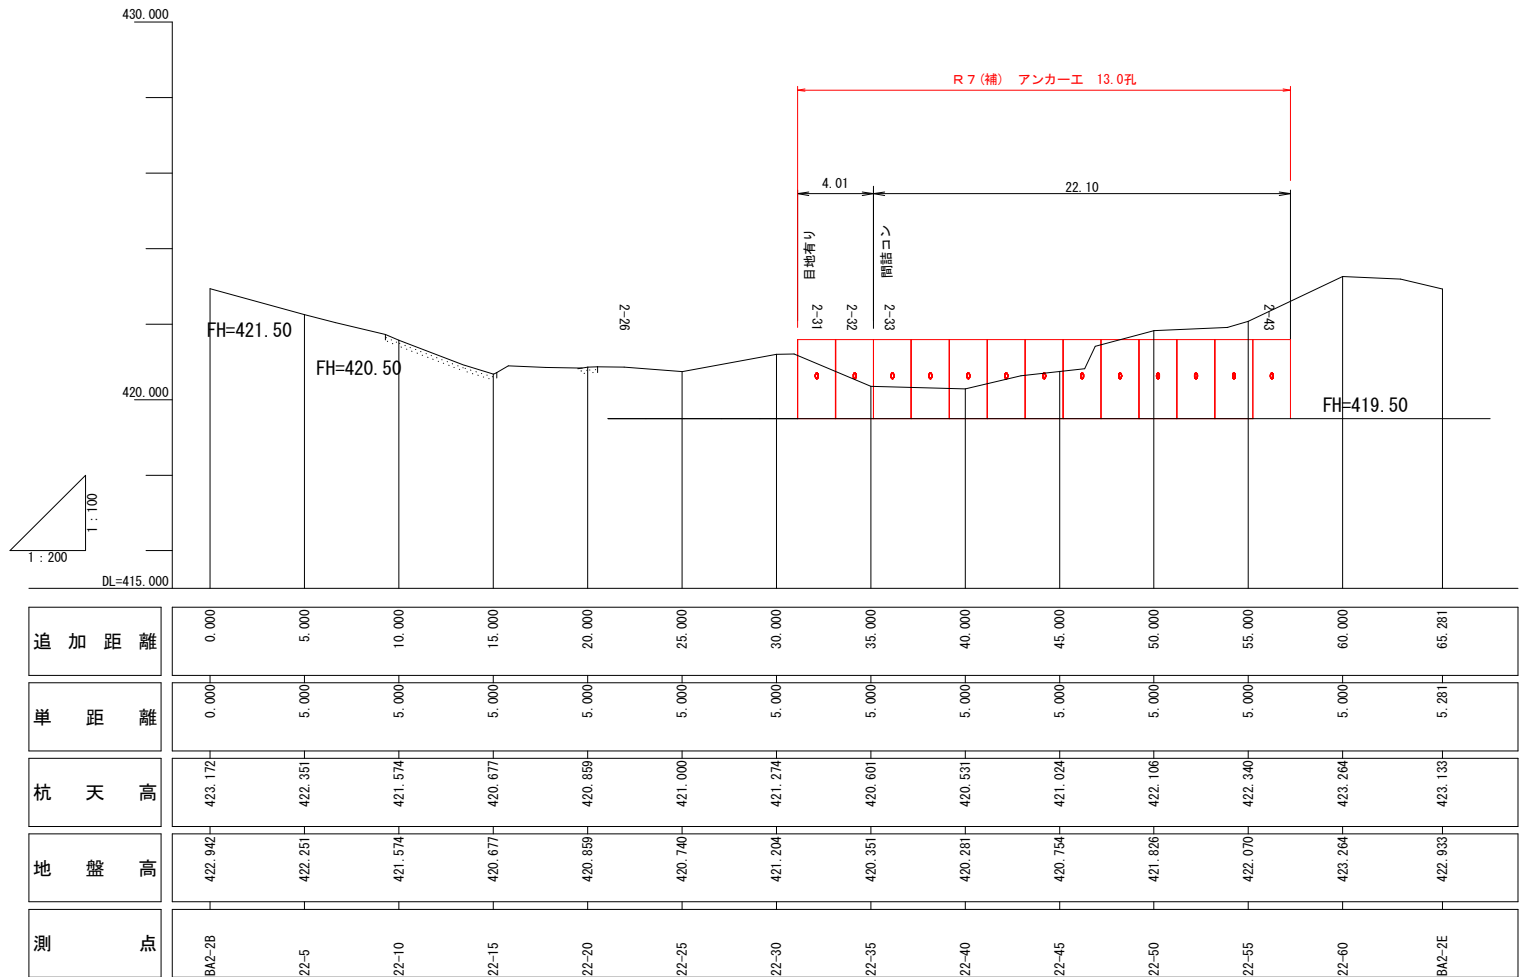


|      |                           |      |         |
|------|---------------------------|------|---------|
| 工事名  | R7馬林 地すべり(補正) つるぎ町案内 山腹工事 |      |         |
| 路線名等 | 柴内地区                      |      |         |
| 工事箇所 | 美馬郡つるぎ町貞光案内               |      |         |
| 図面名  | 2-2号測線 縦断面図               |      |         |
| 縮尺   | 図示                        | 図面番号 | 4 / 1 1 |
| 会社名  |                           |      |         |
| 事業者名 | 徳島県西部総合県民局農林水産部＜美馬＞       |      |         |



|      |                           |      |        |
|------|---------------------------|------|--------|
| 工事名  | R7馬林 地すべり(補正) つるぎ町案内 山腹工事 |      |        |
| 路線名等 | 案内地区                      |      |        |
| 工事箇所 | 美馬郡つるぎ町貞光案内               |      |        |
| 図面名  | 2-2号測線 横断図 2              |      |        |
| 縮尺   | 1/100                     | 図面番号 | 5 / 11 |
| 会社名  |                           |      |        |
| 事業者名 | 徳島県西部総合県民局農林水産部＜美馬＞       |      |        |

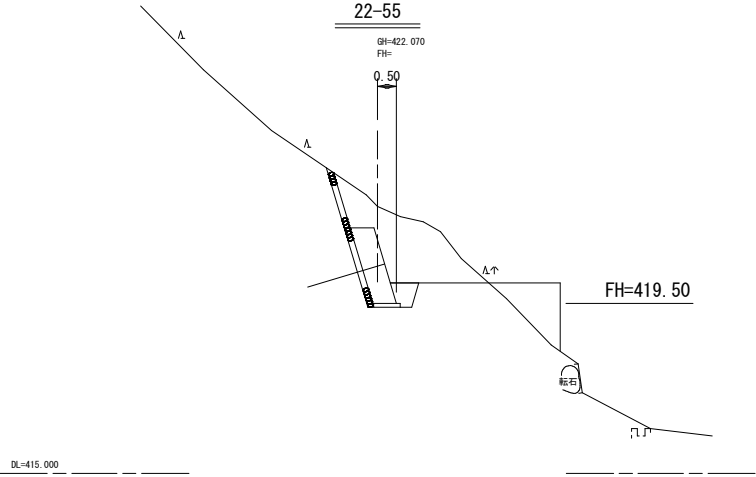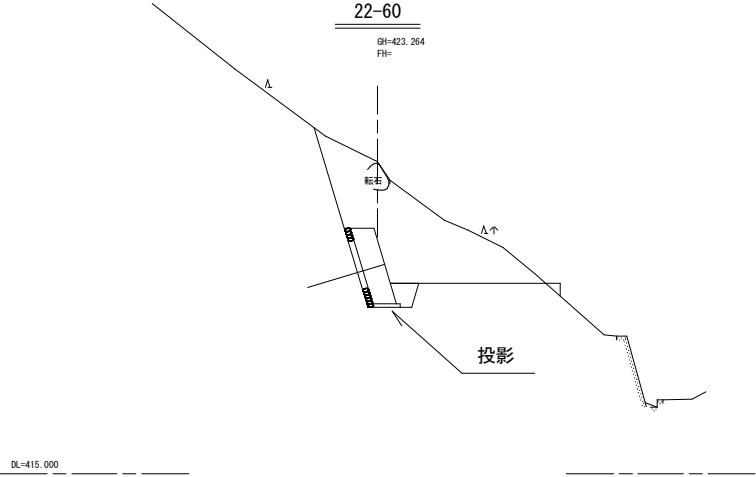

| 区 分      | 数 量 |
|----------|-----|
| 掘削（土砂）   | 6.6 |
| 埋 戻      | 0.4 |
| 裏込栗石     | -   |
| 裏込コンクリート | -   |
| 裏石積 m    | 1.7 |
| 足場工      | 1.7 |

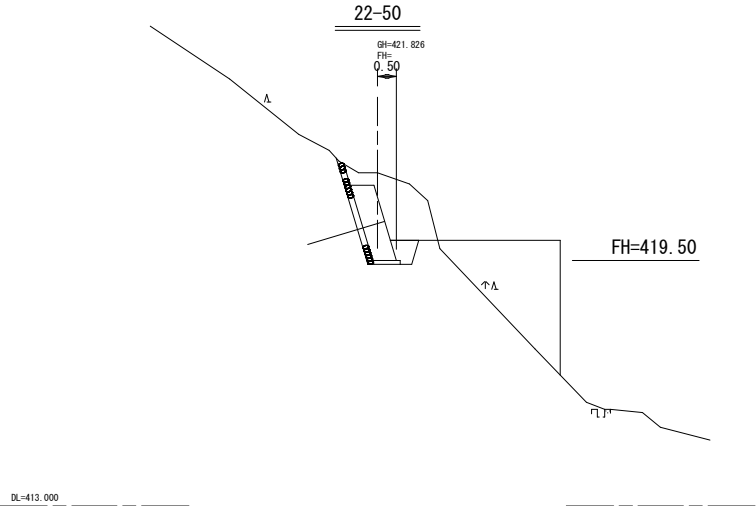

| 区 分      | 数 量 |
|----------|-----|
| 掘削（土砂）   | 4.4 |
| 埋 戻      | 0.4 |
| 裏込栗石     | -   |
| 裏込コンクリート | -   |
| 裏石積 m    | 0.8 |
| 足場工      | 6.1 |

|      |                           |      |         |
|------|---------------------------|------|---------|
| 工事名  | R7馬林 地すべり(補正) つるぎ町案内 山腹工事 |      |         |
| 路線名等 | 柴内地区                      |      |         |
| 工事箇所 | 美馬郡つるぎ町貞光案内               |      |         |
| 図面名  | 2-2号測線 横断図 3              |      |         |
| 縮尺   | 1/100                     | 図面番号 | 6 / 1 1 |
| 会社名  |                           |      |         |
| 事業者名 | 徳島県西部総合県民局農林水産部<美馬>       |      |         |





| 項 目         |                          |                |   | 規 格 | 単位 |  |  |  |  |  |  |  |  |        |        | 2-31   | 2-32   | 2-33   | 2-34   | 2-35   | 2-36   | 2-37   | 2-38   | 2-39   | 2-40   | 2-41   | 2-42   | 2-43   |        |        | 小計     |
|-------------|--------------------------|----------------|---|-----|----|--|--|--|--|--|--|--|--|--------|--------|--------|--------|--------|--------|--------|--------|--------|--------|--------|--------|--------|--------|--------|--------|--------|--------|
| 2号 φ115     | アンカー打設角                  |                |   | *   |    |  |  |  |  |  |  |  |  |        |        | -16.7° | -16.7° | -16.7° | -16.7° | -16.7° | -16.7° | -16.7° | -16.7° | -16.7° | -16.7° | -16.7° | -16.7° | -16.7° |        |        |        |
|             | 設計架張力                    |                |   | kN  |    |  |  |  |  |  |  |  |  |        |        | 640    | 640    | 640    | 640    | 640    | 640    | 640    | 640    | 640    | 640    | 640    | 640    | 640    |        |        |        |
|             | 耐孔長<br>φ115              | 掘削会長(軟岩)       |   | m   |    |  |  |  |  |  |  |  |  |        |        | 0.20   | 0.20   | 0.20   | 0.20   | 0.20   | 0.20   | 0.20   | 0.20   | 0.20   | 0.20   | 0.20   | 0.20   | 0.20   | 0.20   | 0.20   | 2.60   |
|             |                          | 軟岩             |   | m   |    |  |  |  |  |  |  |  |  |        |        | 7.02   | 7.20   | 7.18   | 7.36   | 7.03   | 7.21   | 7.39   | 7.07   | 7.25   | 7.43   | 7.11   | 7.29   | 7.47   |        |        | 94.01  |
|             |                          | 軟岩掘削長          |   | m   |    |  |  |  |  |  |  |  |  |        |        | 7.22   | 7.40   | 7.38   | 7.56   | 7.23   | 7.41   | 7.59   | 7.27   | 7.45   | 7.63   | 7.31   | 7.49   | 7.67   |        |        | 96.61  |
|             |                          | 硬質土(変圧器庫を含む)   |   | m   |    |  |  |  |  |  |  |  |  |        |        | 14.48  | 14.30  | 13.32  | 13.14  | 12.97  | 12.79  | 12.61  | 12.43  | 12.25  | 12.07  | 11.89  | 11.71  | 11.53  |        |        | 165.49 |
|             |                          | 変圧板+梁石         |   | m   |    |  |  |  |  |  |  |  |  |        |        | 0.75   | 0.75   | 0.75   | 0.75   | 0.75   | 0.75   | 0.75   | 0.75   | 0.75   | 0.75   | 0.75   | 0.75   | 0.75   |        |        | 9.75   |
|             |                          | 掘削硬質土-(変圧板+梁石) |   | m   |    |  |  |  |  |  |  |  |  |        |        | 13.73  | 13.55  | 12.57  | 12.39  | 12.22  | 12.04  | 11.86  | 11.68  | 11.50  | 11.32  | 11.14  | 10.96  | 10.78  |        |        | 155.74 |
|             | 小 計                      |                | m |     |    |  |  |  |  |  |  |  |  |        | 20.95  | 20.95  | 19.95  | 19.95  | 19.45  | 19.45  | 19.45  | 18.95  | 18.95  | 18.45  | 18.45  | 18.45  |        |        |        | 252.35 |        |
|             | アンカー材<br>S355C<br>12.7x6 | 定置長            |   | m   |    |  |  |  |  |  |  |  |  |        |        | 7.02   | 7.20   | 7.18   | 7.36   | 7.03   | 7.21   | 7.39   | 7.07   | 7.25   | 7.43   | 7.11   | 7.29   | 7.47   |        |        | 94.01  |
| 自由長         |                          | m              |   |     |    |  |  |  |  |  |  |  |  | 14.48  | 14.30  | 13.32  | 13.14  | 12.97  | 12.79  | 12.61  | 12.43  | 12.25  | 12.07  | 11.89  | 11.71  | 11.53  |        |        | 165.49 |        |        |
| アンカー一長      |                          | m              |   |     |    |  |  |  |  |  |  |  |  | 21.50  | 21.50  | 20.50  | 20.50  | 20.00  | 20.00  | 20.00  | 19.50  | 19.50  | 19.00  | 19.00  | 19.00  |        |        |        | 259.50 |        |        |
| 角度矯正材長      |                          | m              |   |     0.00   |        |
| 架張会合        |                          | m              |   |     |    |  |  |  |  |  |  |  |  | 1.00   | 1.00   | 1.00   | 1.00   | 1.00   | 1.00   | 1.00   | 1.00   | 1.00   | 1.00   | 1.00   | 1.00   |        |        |        | 13.00  |        |        |
| アンカー材全長     |                          | m              |   |     |    |  |  |  |  |  |  |  |  | 22.50  | 22.50  | 21.50  | 21.50  | 21.00  | 21.00  | 21.00  | 20.50  | 20.50  | 20.00  | 20.00  | 20.00  |        |        |        | 272.50 |        |        |
| OE割管体       |                          | 本              |   |     |    |  |  |  |  |  |  |  |  | 1      | 1      | 1      | 1      | 1      | 1      | 1      | 1      | 1      | 1      | 1      | 1      | 1      |        |        |        | 13     |        |
| 引張部材        |                          | m              |   |     |    |  |  |  |  |  |  |  |  | 17.935 | 17.935 | 16.935 | 16.935 | 16.435 | 16.435 | 16.435 | 15.935 | 15.935 | 15.935 | 15.435 | 15.435 | 15.435 |        |        |        | 213.16 |        |
| 架張会合材       |                          | 本              |   |     |    |  |  |  |  |  |  |  |  | 1      | 1      | 1      | 1      | 1      | 1      | 1      | 1      | 1      | 1      | 1      | 1      | 1      |        |        |        | 13     |        |
| エクステンションキット |                          | 個              |   |     |    |  |  |  |  |  |  |  |  | 3      | 3      | 3      | 3      | 3      | 3      | 3      | 3      | 3      | 3      | 3      | 3      | 3      | 3      |        |        |        | 39     |
| オイルキップ      |                          | 個              |   |     |    |  |  |  |  |  |  |  |  | 1      | 1      | 1      | 1      | 1      | 1      | 1      | 1      | 1      | 1      | 1      | 1      | 1      |        |        |        | 13     |        |
| ヘッドアダプター    |                          | 個              |   |     |    |  |  |  |  |  |  |  |  | 1      | 1      | 1      | 1      | 1      | 1      | 1      | 1      | 1      | 1      | 1      | 1      | 1      |        |        |        | 13     |        |
| アンカーヘッド     |                          | 個              |   |     |    |  |  |  |  |  |  |  |  | 1      | 1      | 1      | 1      | 1      | 1      | 1      | 1      | 1      | 1      | 1      | 1      | 1      |        |        |        | 13     |        |
| アンカープレート    |                          | 枚              |   |     |    |  |  |  |  |  |  |  |  | 1      | 1      | 1      | 1      | 1      | 1      | 1      | 1      | 1      | 1      | 1      | 1      | 1      |        |        |        | 13     |        |
| アダプストプレート   |                          | 個              |   |     |    |  |  |  |  |  |  |  |  | 1      | 1      | 1      | 1      | 1      | 1      | 1      | 1      | 1      | 1      | 1      | 1      | 1      |        |        |        | 13     |        |
| クサビ         |                          | 個              |   |     |    |  |  |  |  |  |  |  |  | 6      | 6      | 6      | 6      | 6      | 6      | 6      | 6      | 6      | 6      | 6      | 6      | 6      |        |        |        | 78     |        |
| 防錆材         |                          | kg             |   |     |    |  |  |  |  |  |  |  |  | 1.5    | 1.5    | 1.5    | 1.5    | 1.5    | 1.5    | 1.5    | 1.5    | 1.5    | 1.5    | 1.5    | 1.5    | 1.5    |        |        |        | 19.5   |        |
| ハンナー        |                          | 本              |   |     |    |  |  |  |  |  |  |  |  | 1      | 1      | 1      | 1      | 1      | 1      | 1      | 1      | 1      | 1      | 1      | 1      | 1      |        |        |        | 13     |        |
| 自由長部注入ホース   |                          | 1/2インチ         |   |     |    |  |  |  |  |  |  |  |  | 15.48  | 15.30  | 14.32  | 14.14  | 13.97  | 13.79  | 13.61  | 13.43  | 13.25  | 13.07  | 12.89  | 12.71  | 12.53  |        |        |        | 178.49 |        |
| 注入セメント      |                          | m <sup>3</sup> |   |     |    |  |  |  |  |  |  |  |  | 0.71   | 0.71   | 0.68   | 0.68   | 0.66   | 0.66   | 0.66   | 0.65   | 0.65   | 0.65   | 0.63   | 0.63   | 0.63   |        |        |        | 8.6    |        |

2号アンカー工

| 受圧板 位置      |         |            |           |         |
|-------------|---------|------------|-----------|---------|
| 基準点         | 測点      | X座標        | Y座標       | 高さ(計画)  |
| T-3-1       | KBM-1   | 114874.408 | 55276.153 | 414.822 |
| T-3-2       |         | 114870.625 | 55264.071 | 413.446 |
|             | KBM-2   | 114805.852 | 55199.304 | 417.098 |
|             | KBM-3   | 114868.769 | 55290.146 | 422.750 |
|             | KBM-4   | 114797.174 | 55193.920 | 421.585 |
| 受圧板1-1<br>I | 1- 1 左下 | 114867.150 | 55267.864 | 414.500 |
|             | 1- 7 右下 | 114859.890 | 55255.793 | 414.500 |
|             | 1- 8 左下 | 114864.403 | 55255.447 | 413.500 |
|             | 1-18 右下 | 114850.047 | 55233.645 | 413.500 |
|             | 1-19 左下 | 114848.512 | 55234.956 | 413.500 |
| 受圧板1-42     | 1-27 右下 | 114834.987 | 55222.958 | 413.500 |
|             | 1-33 左下 | 114827.004 | 55216.812 | 412.500 |
|             | 1-42 右下 | 114812.780 | 55202.588 | 412.500 |
|             | 2- 1 左下 | 114861.600 | 55278.527 | 419.500 |
| 受圧板2-1<br>I | 2-17 右下 | 114846.121 | 55248.086 | 419.500 |
|             | 2-18 左下 | 114834.504 | 55246.645 | 421.500 |
|             | 2-25 右下 | 114824.784 | 55233.858 | 420.500 |
|             | 2-26 左下 | 114825.013 | 55233.664 | 419.500 |
|             | 2-32 右下 | 114816.296 | 55222.632 | 419.500 |
| 受圧板2-43     | 2-33 左下 | 114815.669 | 55223.128 | 419.500 |
|             | 2-43 右下 | 114801.968 | 55205.787 | 419.500 |

S=1:10

S=1:10

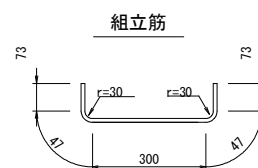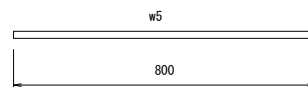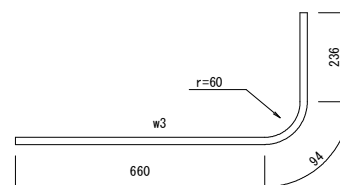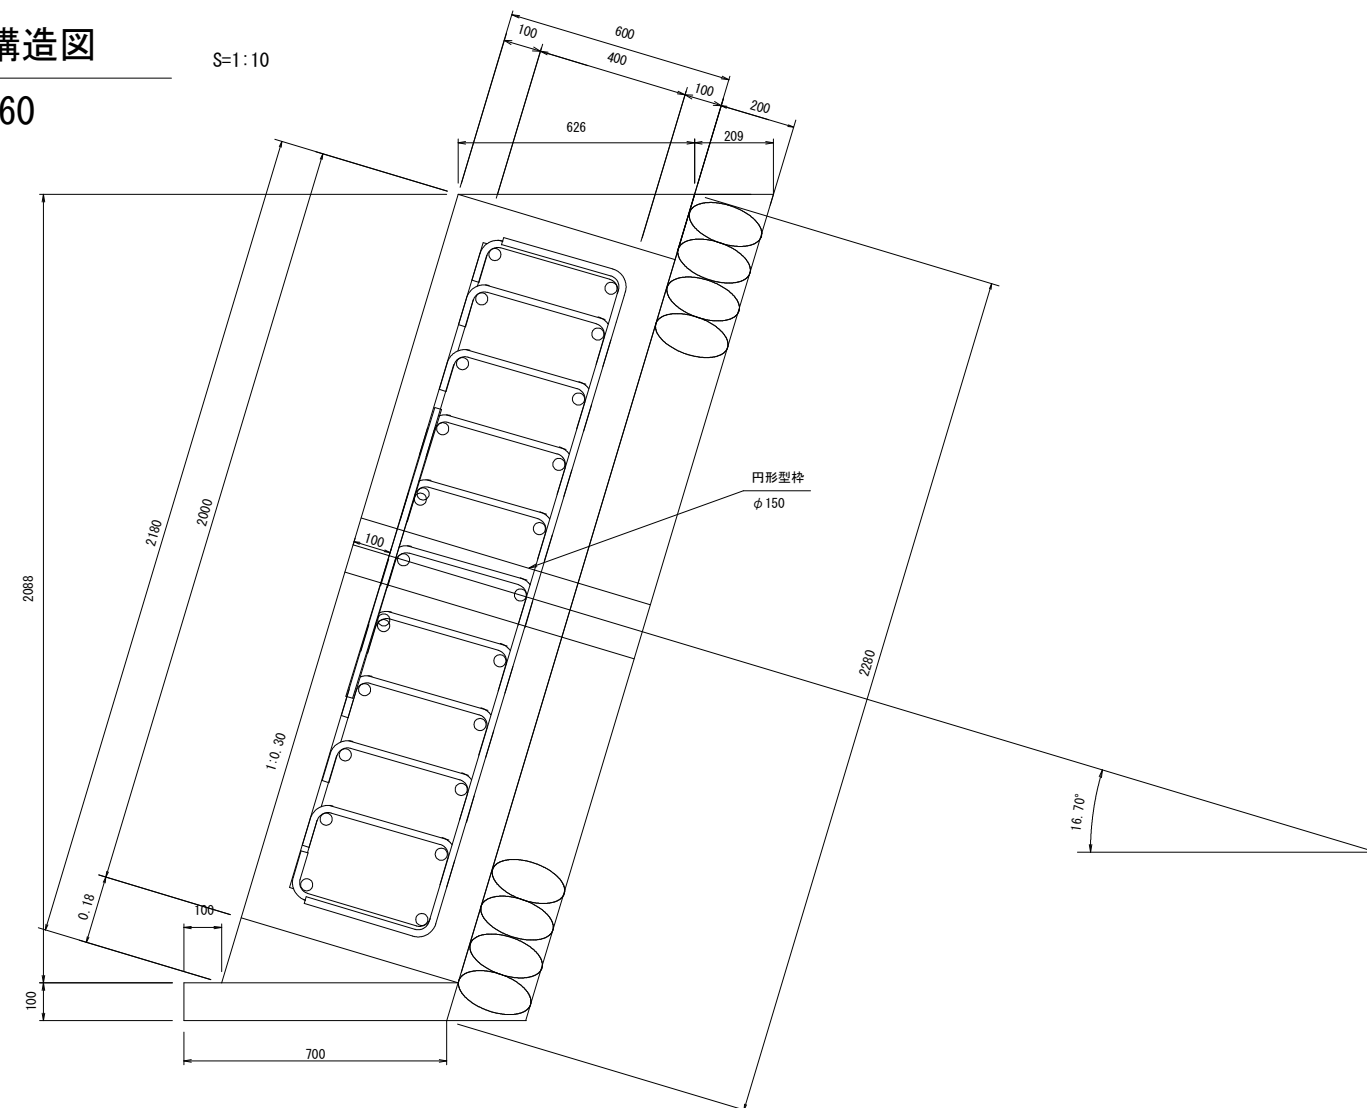


| 徑   | a<br>(mm) | b<br>(mm) | c<br>(mm) | r<br>(mm) | L<br>(mm) |
|-----|-----------|-----------|-----------|-----------|-----------|
| D13 | 66        | 164       | 230       | 42        | 410       |
| D16 | 75        | 195       | 270       | 48        | 500       |
| D19 | 94        | 236       | 330       | 60        | 600       |
| D22 | 104       | 266       | 370       | 66        | 690       |
| D29 | 141       | 349       | 490       | 90        | 910       |
| D32 | 151       | 389       | 540       | 96        | 1000      |

| 区分  | 呼び径 | 長さ<br>mm | 本数 | 延長<br>m | 単位重量<br>kg/m | 重量<br>kg | 備考 |
|-----|-----|----------|----|---------|--------------|----------|----|
| W1  | D19 | 2340     | 20 | 46.80   | 2.25         | 105.30   |    |
| W2  | D19 | 1800     | 20 | 36.00   | 2.25         | 81.00    |    |
| W3  | D19 | 990      | 4  | 3.96    | 2.25         | 8.91     |    |
| W4  | D19 | 720      | 4  | 2.88    | 2.25         | 6.48     |    |
| W5  | D19 | 800      | 4  | 3.20    | 2.25         | 7.20     |    |
| 組立筋 | D10 | 540      | 26 | 14.04   | 0.560        | 7.86     |    |
|     |     |          |    |         |              |          |    |
|     |     |          |    |         |              |          |    |
|     |     |          |    |         |              |          |    |
|     |     |          |    |         |              |          |    |
|     |     | 合計 D19   |    |         |              | 208.89   |    |
|     |     | 合計 D10   |    |         |              | 7.86     |    |
|     |     | 総重量      |    |         |              | 216.75   |    |

| 受圧板      |                            |                                  |                |        | 1基当り    |
|----------|----------------------------|----------------------------------|----------------|--------|---------|
| 区分       | 規格                         | 算 式                              | 単位             | 数量     | 備 考     |
| コンクリート   | $\sigma = 24\text{N/mm}^2$ | $2.088 \times 0.626 \times 2.00$ | m <sup>3</sup> | 2.61   |         |
| 前面型枠     |                            | $2.180 \times 2.00$              | m <sup>2</sup> | 4.36   |         |
| 側面型枠     |                            | $2.088 \times 0.626$             | m <sup>2</sup> | 1.31   |         |
| 円形型枠     | $\phi = 150$               |                                  | m              | 0.60   |         |
| 目地材      | t=10                       |                                  | m <sup>2</sup> | 1.31   |         |
| 鉄筋       | D19(SD345)                 | 別表                               | kg             | 208.89 |         |
| 鉄筋       | D10(SD295)                 | 別表                               | kg             | 7.86   |         |
| 水抜きパイプ   | VP50                       |                                  | m              | 0.63   | 湧水がある場合 |
| 基礎コンクリート | $\sigma = 18\text{N/mm}^2$ | $0.10 \times 0.861 \times 2.00$  | m <sup>3</sup> | 0.17   |         |
| 基礎コン型枠   |                            | $0.10 \times 2.00$               | m <sup>2</sup> | 0.20   |         |
| 表石積み     | t=15cm                     | $2.284 \times 2.00$              | m <sup>2</sup> | 4.56   |         |


|         |                           |      |        |
|---------|---------------------------|------|--------|
| 工 事 名   | R7馬林 地すべり(補正) つるぎ町柴内 山腹工事 |      |        |
| 路 線 名 等 | 柴内地区                      |      |        |
| 工 事 箇 所 | 美馬郡つるぎ町貴光柴内               |      |        |
| 図 面 名   | 受圧板補強図                    |      |        |
| 縮 尺     | 1:10                      | 図面番号 | 8 / 11 |
| 会 社 名   |                           |      |        |
| 事 業 者 名 | 徳島県西部総合県民局農林水産部 〔美馬〕      |      |        |




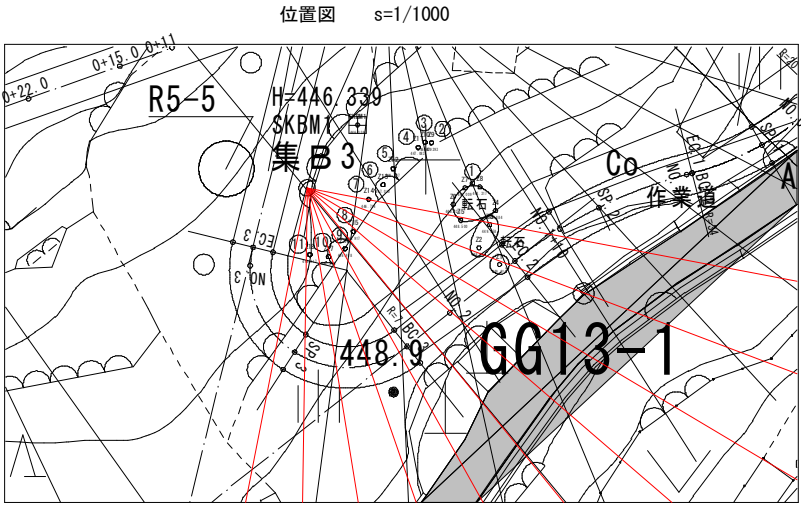


| 点 名 | X座標        | Y座標       | 標高(地盤高) |
|-----|------------|-----------|---------|
| 集B3 | 114797.970 | 55291.437 | 445.003 |
| 集B4 | 114898.331 | 55235.210 | 396.792 |
| 集B5 | 114899.829 | 55192.241 | 397.495 |

集水パイプ展開図 s=1/200

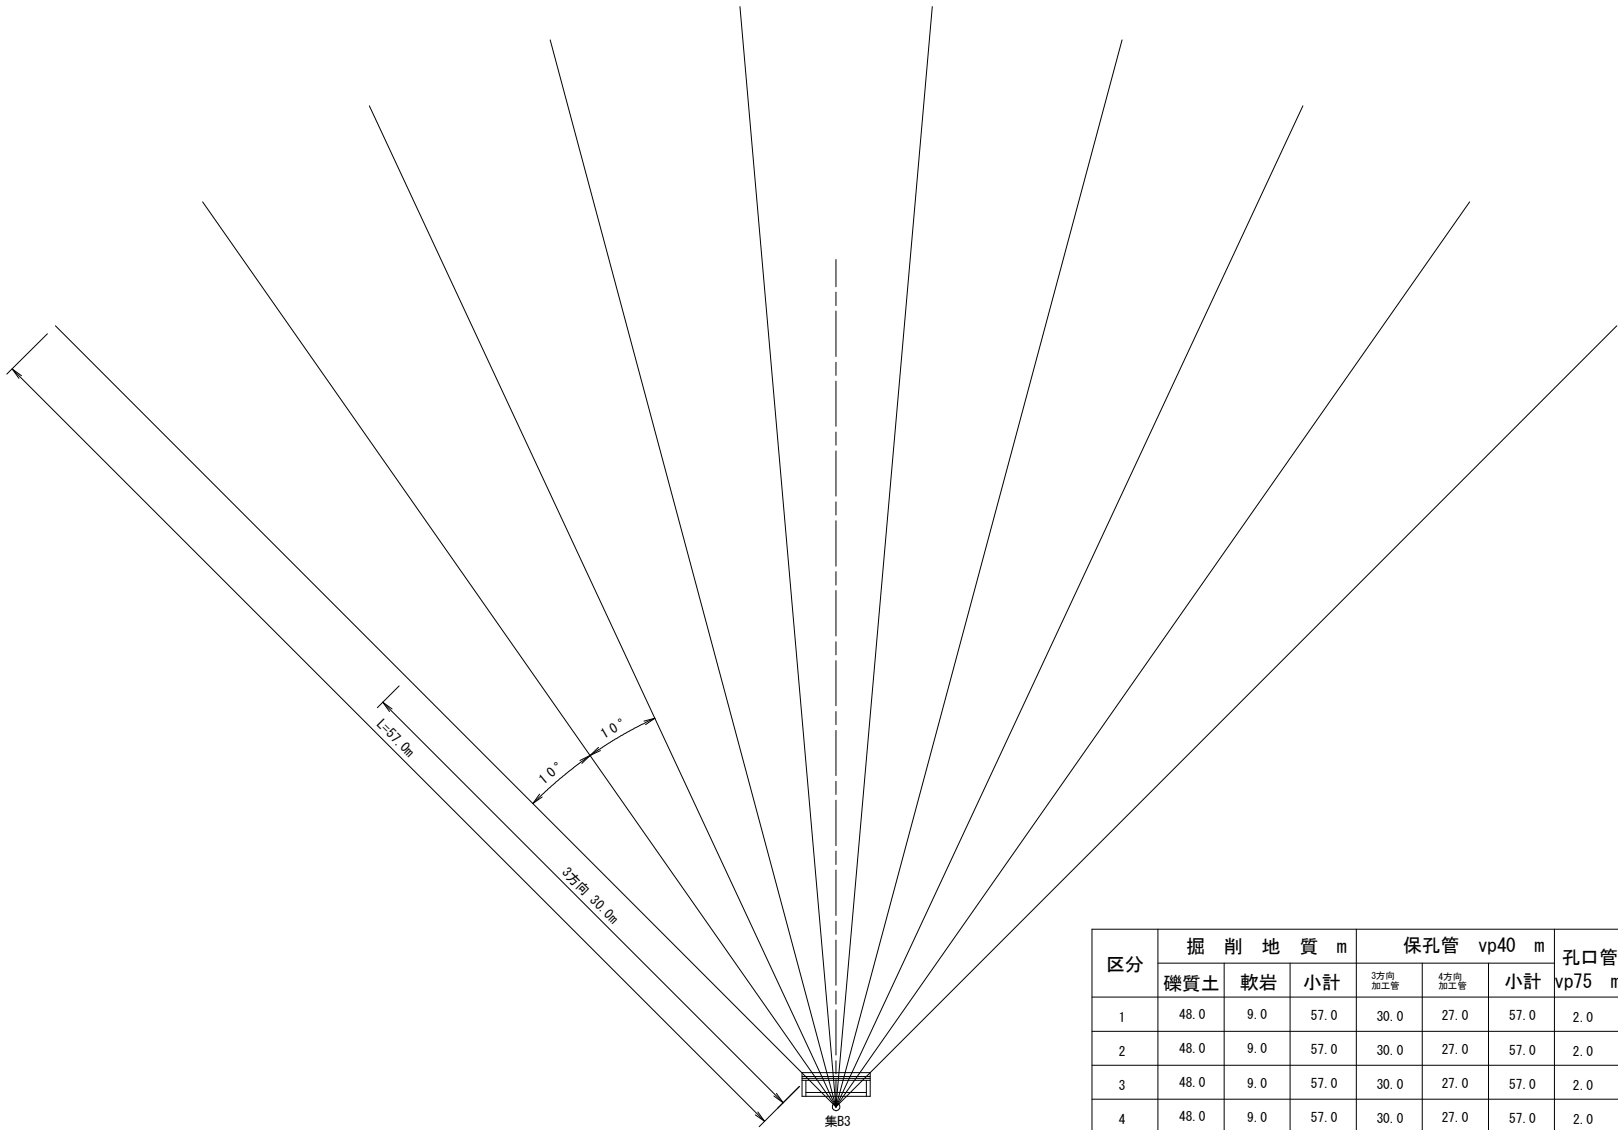


| 区分 | 掘削地質 m |      |       | 保孔管 vp40 m |        |       | 孔口管 vp75 m |
|----|--------|------|-------|------------|--------|-------|------------|
|    | 礫質土    | 軟岩   | 小計    | 3方向加工管     | 4方向加工管 | 小計    |            |
| 1  | 48.0   | 9.0  | 57.0  | 30.0       | 27.0   | 57.0  | 2.0        |
| 2  | 48.0   | 9.0  | 57.0  | 30.0       | 27.0   | 57.0  | 2.0        |
| 3  | 48.0   | 9.0  | 57.0  | 30.0       | 27.0   | 57.0  | 2.0        |
| 4  | 48.0   | 9.0  | 57.0  | 30.0       | 27.0   | 57.0  | 2.0        |
| 5  | 48.0   | 9.0  | 57.0  | 30.0       | 27.0   | 57.0  | 2.0        |
| 6  | 48.0   | 9.0  | 57.0  | 30.0       | 27.0   | 57.0  | 2.0        |
| 7  | 48.0   | 9.0  | 57.0  | 30.0       | 27.0   | 57.0  | 2.0        |
| 8  | 48.0   | 9.0  | 57.0  | 30.0       | 27.0   | 57.0  | 2.0        |
| 9  | 48.0   | 9.0  | 57.0  | 30.0       | 27.0   | 57.0  | 2.0        |
| 10 | 48.0   | 9.0  | 57.0  | 30.0       | 27.0   | 57.0  | 2.0        |
| 計  | 480.0  | 90.0 | 570.0 | 300.0      | 270.0  | 570.0 | 20.0       |

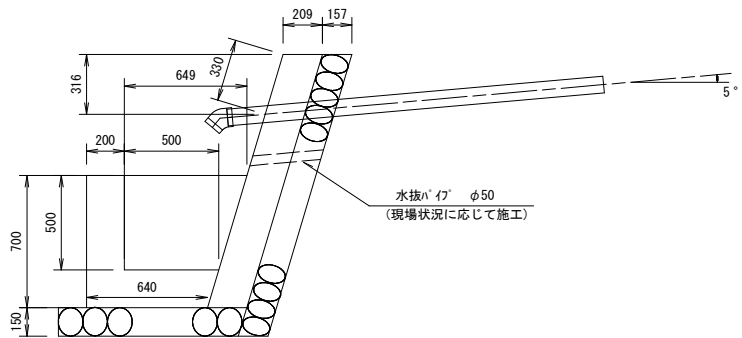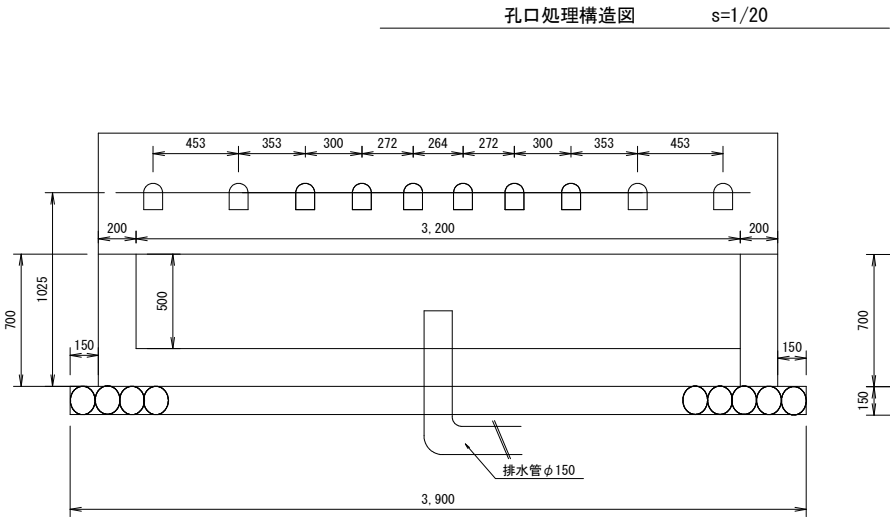


| 区 分               | 計 算 式  | 1箇所当 数量  |
|-------------------|--|----------|
| コンクリート            | $\Sigma=18\text{N k}$<br>$(0.209 \times 1.341 \times 3.60) + (0.849 + 0.640) / 2 \times 3.60 - (0.649 + 0.50) / 2 \times 3.20$                       | 1.85 m3  |
| 型 枠               | $1.40 \times 3.6 + (0.209 \times 1.341) \times 2 + (0.70 \times 3.6) + (0.5 \times 3.2) + (0.849 + 0.64) / 2 \times 2 + (0.649 + 0.50) / 2 \times 2$ | 12.36 m2 |
| 水抜きパイプ vp50       | $0.21 \times 2$  | 0.42 m   |
| 水抜きパイプ φ50用       |  | 2.0 個    |
| 裏石積み t=15         | $1.40 \times 3.6$  | 5.0 m2   |
| 基礎碎石              | $(1.00 + 0.955) / 2 \times 3.9$  | 3.8 m2   |
| 硬質塩化ビニル管 vp75 11本 |  | 10.0 個   |
| 波形無孔管 φ150        | T a c φ150   | 35 m     |


排水管理設工 s=1/20

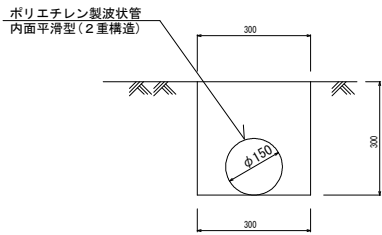

ストレーナー加工図

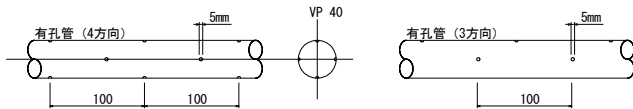


横断面 1/50

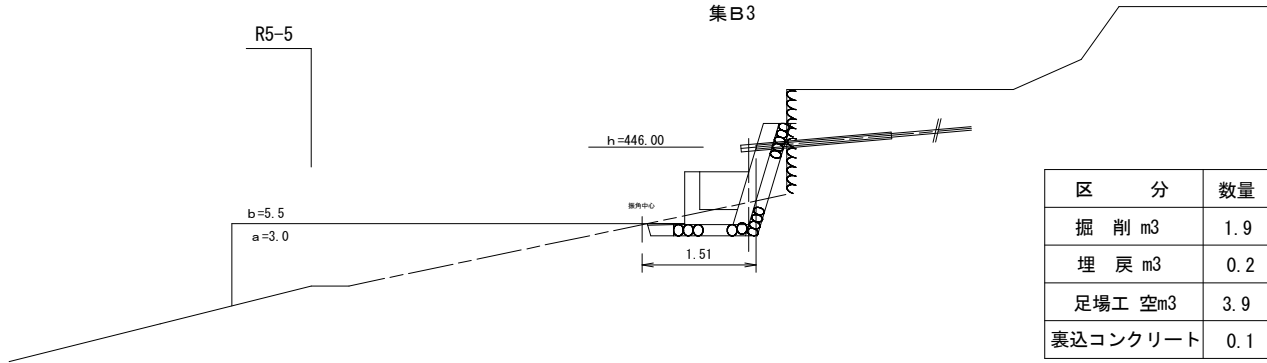


| 区 分      | 数量  |
|----------|-----|
| 掘削 m3    | 1.9 |
| 埋戻 m3    | 0.2 |
| 足場工 空m3  | 3.9 |
| 裏込コンクリート | 0.1 |

|      |                           |      |        |
|------|---------------------------|------|--------|
| 工事名  | R7馬林 地すべり(補正) つるぎ町柴内 山腹工事 |      |        |
| 路線名等 | 柴内地区                      |      |        |
| 工事箇所 | 美馬郡つるぎ町貞光柴内               |      |        |
| 図面名  | 集B3 集水パイプ展開図              |      |        |
| 縮尺   | 図示                        | 図面番号 | 9 / 11 |
| 会社名  |                           |      |        |
| 事業者名 | 徳島県西部総合県民局 農林水産部<美馬>      |      |        |

集水幹-リング 展開図 s=1/200


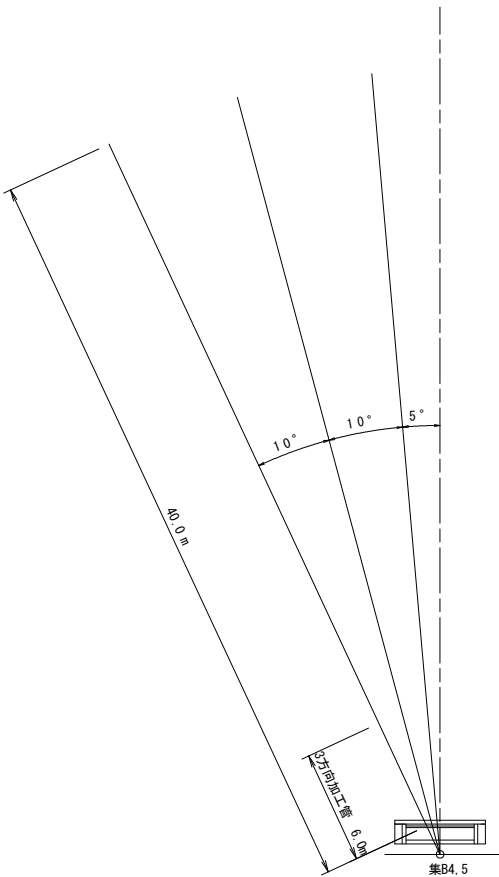


位置図 s=1/1000

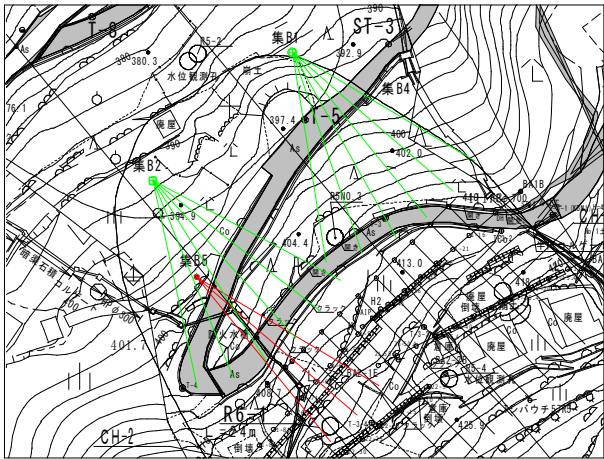

| 点 名 | X座標        | Y座標       | 標高(地盤高) |
|-----|------------|-----------|---------|
| 集B3 | 114797.970 | 55291.437 | 445.003 |
| 集B4 | 114898.331 | 55235.210 | 396.792 |
| 集B5 | 114859.629 | 55192.241 | 397.495 |


孔口処理構造図 s=1/20

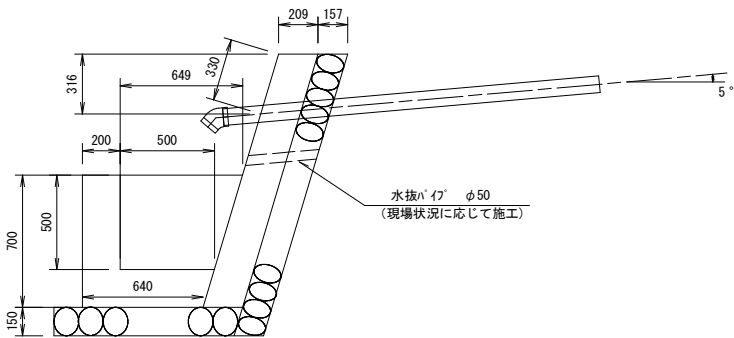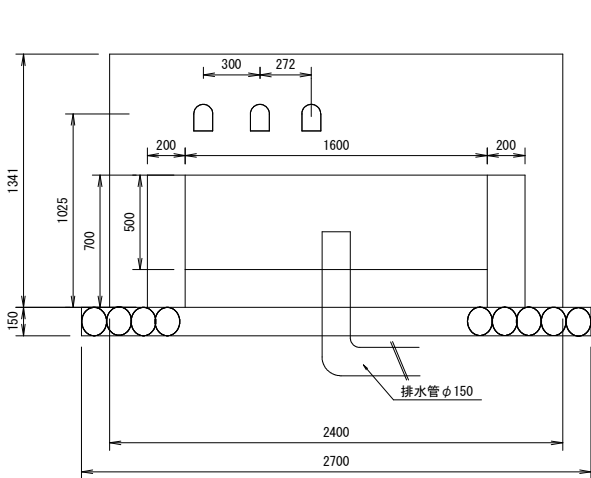

| 1箇所当             |   |         |
|------------------|---|---------|
| 区 分              | 計 算 式   | 数量      |
| コンクリート           | $\Sigma=18\text{Nk}$<br>$(0.209 \times 1.341 \times 2.40) + (0.849 + 0.640) / 2 \times 2.00 - (0.649 + 0.50) / 2 \times 1.60$ | 1.24 m3 |
| 型 枠              | $1.40 \times 2.4 + (0.209 \times 1.341) + (0.70 + 0.50) \times 2 + (0.849 + 0.64) / 2 \times 2 + (0.649 + 0.50) / 2 \times 2$ | 9.40 m2 |
| 水抜きパイプ vp50      | $0.21 \times 2$   | 0.42 m  |
| 水抜きパイプ Φ50用      |   | 2.0 個   |
| 裏石積み t=15        | $1.40 \times 2.4$   | 3.4 m2  |
| 基礎砕石             | $(1.00 + 0.955) / 2 \times 2.70$  | 2.64 m2 |
| 硬質塩化ビニル管 vp75 1ヶ |   | 3.0 個   |
| 波形無孔管 Φ150       | T a c φ150  | 35 m    |


| 区分 | 掘 削 地 質 m |      |       | 保孔管 vp40 m |        |       | 孔口管 vp75 m |
|----|-----------|------|-------|------------|--------|-------|------------|
|    | 礫質土       | 軟岩   | 小計    | 3方向加工管     | 4方向加工管 | 小計    |            |
| 1  | 30.0      | 10.0 | 40.0  | 6.0        | 34.0   | 40.0  | 2.0        |
| 2  | 30.0      | 10.0 | 40.0  | 6.0        | 34.0   | 40.0  | 2.0        |
| 3  | 30.0      | 10.0 | 40.0  | 6.0        | 34.0   | 40.0  | 2.0        |
| 計  | 90.0      | 30.0 | 120.0 | 18.0       | 102.0  | 120.0 | 6.0        |

横断面図 1/50

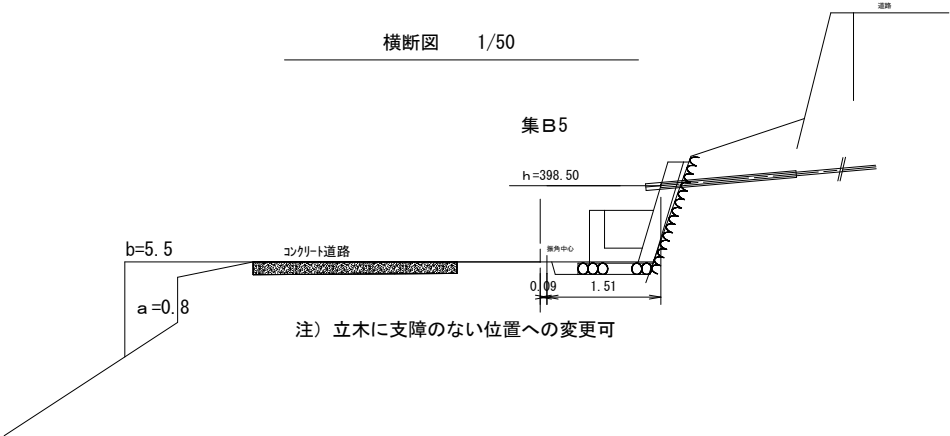


| 区 分      | 数量  |
|----------|-----|
| 掘 削 m3   | 0.6 |
| 埋 戻 m3   | 0.1 |
| 足場工 空m3  | 4.4 |
| 裏込コンクリート | 0.1 |

ストレーナー加工図

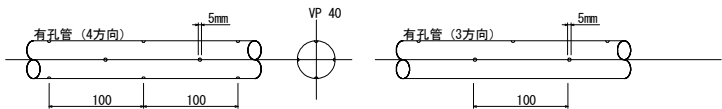



排水管埋設工 s=1/20

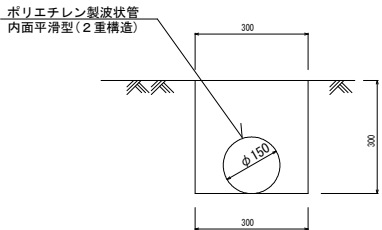


|      |                           |      |           |
|------|---------------------------|------|-----------|
| 工事名  | R7馬林 地すべり(補正) つるぎ町柴内 山腹工事 |      |           |
| 路線名等 | 柴内地区                      |      |           |
| 工事箇所 | 美馬郡つるぎ町貞光柴内               |      |           |
| 図面名  | 集水幹-リング 構造図 集B5           |      |           |
| 縮尺   | 図示                        | 図面番号 | 1 0 / 1 1 |
| 会社名  |                           |      |           |
| 事業者名 | 徳島県西部総合県民局 農林水産部<美馬>      |      |           |

平面図

S=1/250

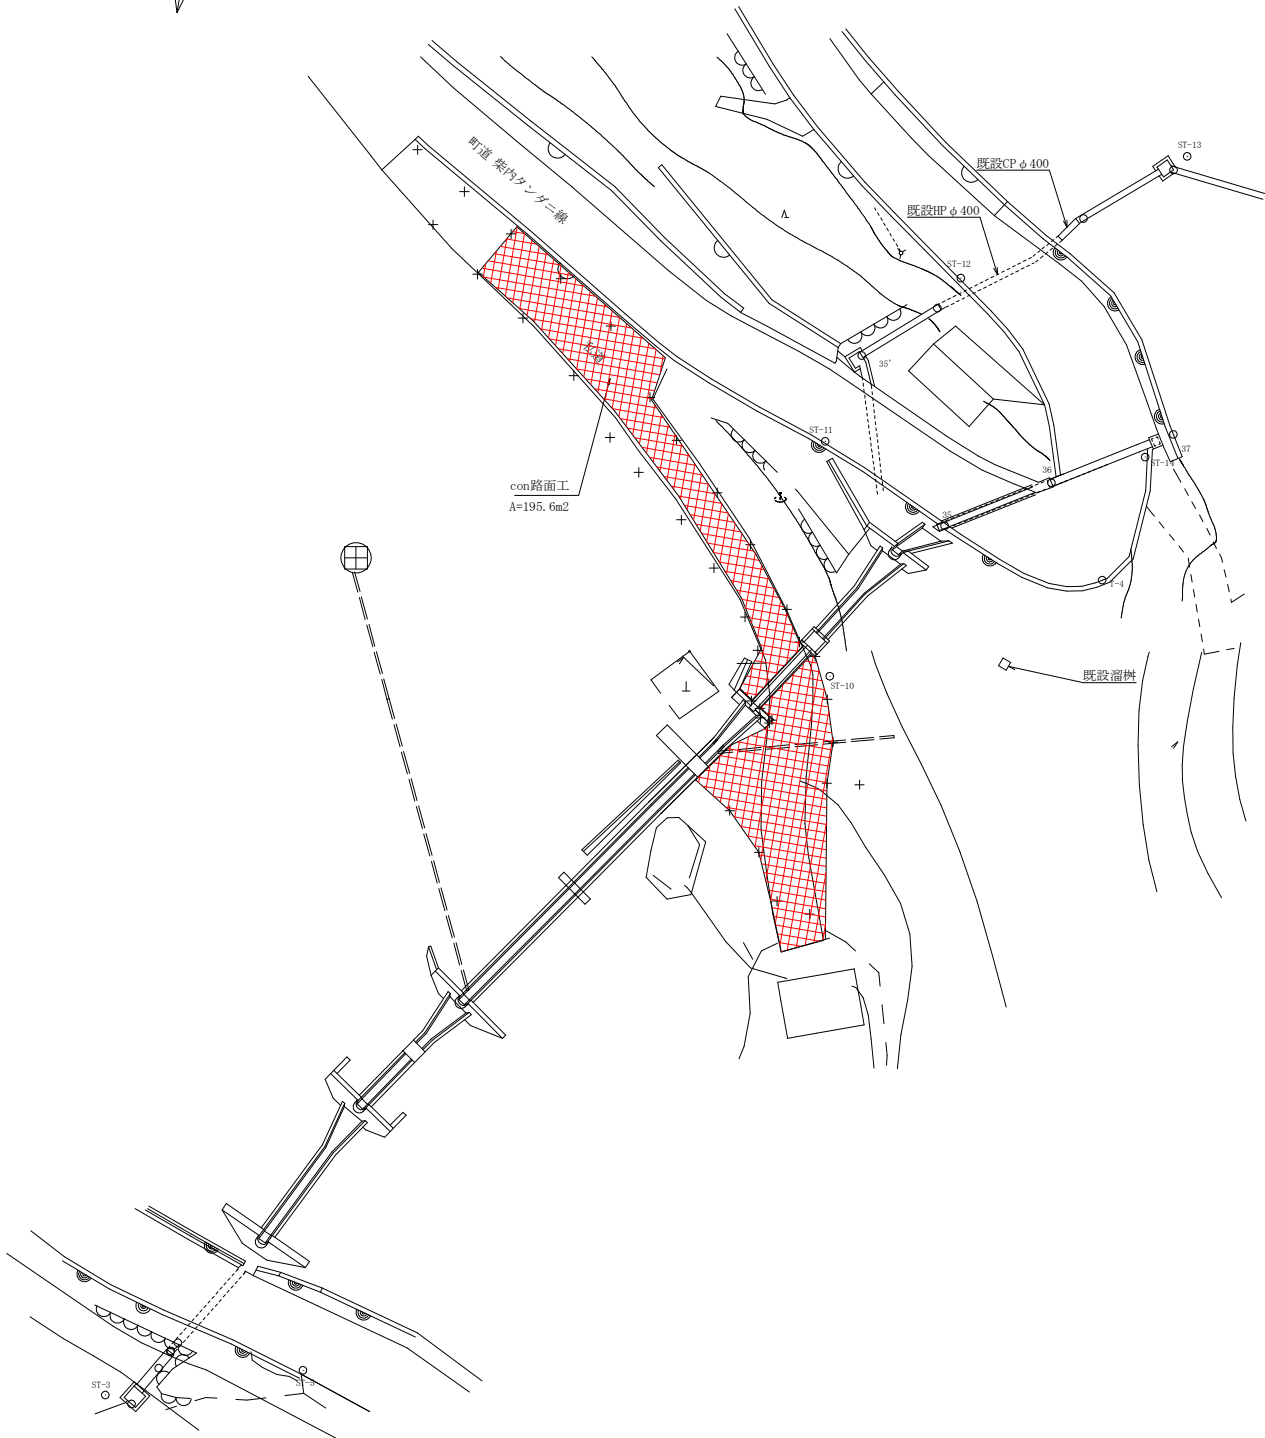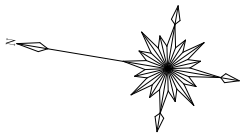


断面図

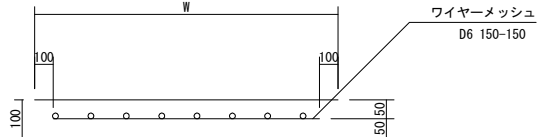

数量表

| NO. | 1     | 2      | 3     | 4     | 5     | 6     | 7     | 8    | 9     | 10    | 11     | 12    | 13    | 14    |           |  |
|-----|-------|--------|-------|-------|-------|-------|-------|------|-------|-------|--------|-------|-------|-------|-----------|--|
| 辺 A | 3.00  | 4.25   | 8.70  | 6.40  | 6.65  | 8.70  | 6.75  | 5.45 | 4.60  | 4.20  | 3.80   | 4.90  | 4.90  | 4.90  |           |  |
| 辺 B | 3.35  | 10.20  | 3.40  | 3.35  | 3.05  | 3.35  | 2.40  | 2.75 | 0.80  | 2.85  | 2.80   | 1.10  | 0.35  | 1.10  |           |  |
| 辺 C | 4.25  | 8.70   | 6.40  | 6.65  | 8.70  | 6.75  | 5.45  | 4.60 | 4.20  | 3.80  | 4.90   | 4.90  | 4.90  | 5.00  |           |  |
| s   | 5.30  | 11.575 | 9.25  | 8.20  | 9.20  | 9.40  | 7.30  | 6.40 | 4.80  | 5.425 | 5.75   | 5.45  | 5.075 | 5.50  |           |  |
| 面積  | 5.00  | 18.31  | 9.21  | 10.53 | 8.49  | 10.27 | 6.03  | 6.32 | 1.52  | 5.27  | 5.30   | 2.68  | 0.86  | 2.69  |           |  |
| NO. | 15    | 16     | 17    | 18    | 19    | 20    | 21    | 22   | 23    | 24    | 25     | 26    | 27    | 28    |           |  |
| 辺 A | 5.00  | 4.95   | 2.50  | 2.95  | 3.00  | 3.05  | 6.45  | 2.05 | 7.45  | 2.50  | 4.85   | 9.05  | 3.95  | 6.35  |           |  |
| 辺 B | 0.30  | 3.00   | 2.30  | 3.55  | 4.20  | 7.95  | 6.05  | 7.00 | 6.30  | 2.90  | 8.05   | 8.00  | 4.80  | 5.10  |           |  |
| 辺 C | 4.95  | 2.50   | 2.95  | 3.00  | 3.05  | 6.45  | 2.05  | 7.45 | 2.50  | 4.85  | 9.05   | 3.95  | 6.35  | 3.95  |           |  |
| s   | 5.125 | 5.225  | 3.875 | 4.75  | 5.125 | 8.725 | 7.275 | 8.25 | 8.125 | 5.125 | 10.975 | 10.50 | 7.55  | 7.70  | 合 計       |  |
| 面積  | 0.74  | 2.95   | 2.79  | 4.24  | 4.57  | 9.34  | 6.20  | 7.15 | 7.50  | 2.87  | 19.46  | 15.79 | 9.47  | 10.07 | 195.62 m2 |  |

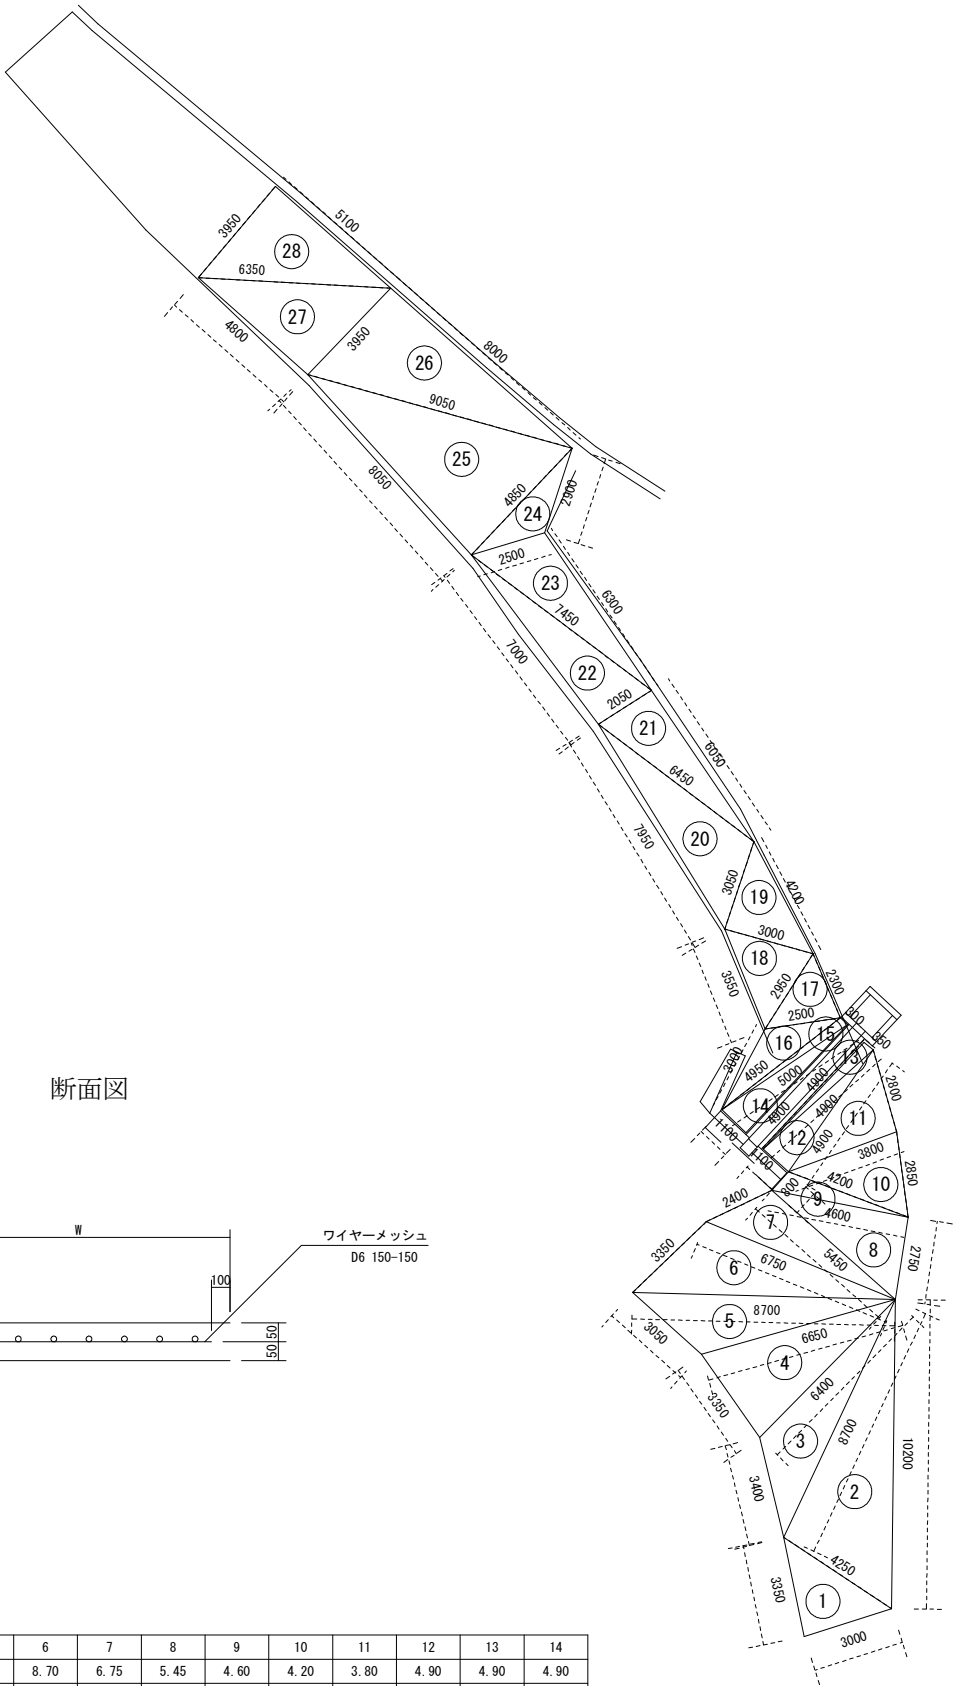

|      |                           |      |           |
|------|---------------------------|------|-----------|
| 工事名  | R7馬林 地すべり(補正) つるぎ町柴内 山腹工事 |      |           |
| 路線名等 | 柴内地区                      |      |           |
| 工事箇所 | 美馬郡つるぎ町貞光柴内               |      |           |
| 図面名  | 作業道路面工 詳細図                |      |           |
| 縮尺   | 図示                        | 図面番号 | 1 1 / 1 1 |
| 会社名  |                           |      |           |
| 事業者名 | 徳島県西部総合県民局 農林水産部<美馬>      |      |           |